

[illegible]

⑬完成図等

●完成図 (A2)
●完成図 (A3)
●完成図書
●取扱説明書
●保全に関する資料
●工事記録写真
○完成写真

●製本 提出部数 1部
●製本 提出部数 1部
●製本 提出部数 1部
提出部数 1部
提出部数 1部

●CD-R 提出部数 2部
○CD-R 提出部数 2部
(総18.4)

⑭工事写真

工事写真の撮り方(建築設備編)国土交通省大臣官房官庁営繕部監修(平成24年版)による。

15関連工事との
取り合い

機械設備工事と建築工事又は電気設備工事等とが別契約の場合、取り合い工事区分は、別表-1の他工事との取り合いによる。

⑯保全に関する資料

保守指導書・機器取扱い説明書は、(各戸 1部 共用部 1部)とする。

⑰電子納品

●適用基準「電子納品運用に関するガイドライン(案)(第10版)」による。
設計CADデータの貸与 ○無し (著作権者 足利市)
●貸与するCADデータを該当工事における施工図又は完成図の作成のため以外には使用してはならない。
●書面における捺印及び署名の取り扱いは、監督員との協議による。

⑱下請人の選定
及び工事材料の認定

●受注者は、下請発注を締結する場合、当該契約の相手方を県内に本店を有するものの中から選定するように努めること。
●受注者は県内で算出、生産又は製造される資材等の規格品等が本設計の仕様と適合すると認められる場合は、優先して使用しよう努めること。

19スリーブ

スリーブに用いる材料は次による
(1)外壁の地中部分等水密を要する部分(つば付銅管)
(2)地中部分で水密を要しない部分(硬質ビニル管)
(3)柱及び梁等構造体以外の箇所で、開口補強が不要であり、かつ、スリーブ径が200mm以下の部分は紙製板状としてもよいものとする。
(4)上記以外のスリーブは硬質ビニル管又は亜鉛鉄板製とする

⑳火災保険等

火災保険、建設工事保険、組立保険、又は土木工事保険等のうち、1以上に加する。契約開始期は、材料(仮設、型枠材を除く)搬入時以前とし、終期は工事目的物の分離発注においては、引渡しが最後となる工事目的物の引渡しの翌日までとする。保険契約の締結後、その証券の写し1部を速やかに提出する。

㉑保温基準

公共住宅建設工事共通仕様書及び下記による

区 分	施 工 箇 所	仕 様
管 継手 及び 弁類 を含む	給水管	屋内露出 a・(□) ポンプ室・機械室・メーター室内 b・(ハ) 階下のあるトレンチ内 天井・木造壁内 c・(□) 台所流し台裏及び浴室ユニット裏 住戸内のパイプスペース内 住戸外のパイプスペース内 8c・(□)特 階下のないトレンチ内、ビット内 d・(ハ) 屋外露出 2・(ハ)
	排水及び通気管	ポンプ室・機械室・メーター室内 b・(ハ) 階下のあるトレンチ内 天井・木造壁内 c・(□)
	給湯管	屋内露出 a・(□) ポンプ室・機械室・メーター室内 b・(□) 階下のあるトレンチ内 天井・木造壁内 c・(□) スラブ、床板間転がし配管 台所流し台裏及び浴室ユニット裏 浴室ユニット下部の配管及びネダフォーム下部 住戸内のパイプスペース内 住戸外のパイプスペース内 c・(□)特 階下のないトレンチ内、ビット内 d・(□) 屋外露出 e2・(□)
	※ c・(□)特 : c・(□)施工後に亀甲金網巻き	

本工事の建築内部に使用する建築材料等は、設計書に規定する所要の品質及び性能を有するものとし次の(1)から(4)までを満たすものとする。
(1) 合板、木質系フローリング、構造用パネル、集成材、単板積層材、MDF、パーティクルボード、その他の木質建材、ウリア樹脂板、仕上り塗材及びこれらの建築材料等を使用して作られた家具、書架、実験台、その他の什器等は、ホルムアルデヒドを発生しないか、発散が極めて少ないものとする。
(2) 保温材、緩衝材、断熱材はホルムアルデヒド及びスチレンを発生しないか、発散が極めて少ないものとする。
(3) 接着剤はフタル酸ジ-n-ブチル及びフタル酸ジ-2-エチルヘキシルを含有しない難揮発性の可塑剤を使用し、ホルムアルデヒド、アセトアルデヒド、トルエン、キシレン、エチルベンゼンを発生しないか、発散が極めて少ないものとする。
(4) 塗料は、ホルムアルデヒド、トルエン、キシレン、エチルベンゼンを発生しないか、発散が極めて少ないものとする。
(5) 上記(1)・(3)及び(4)の建築材料等を使用して作られた家具、書架、実験台、その他の什器等は、ホルムアルデヒドを発生しないか、発散が極めて少ないものとする。なお、ホルムアルデヒドを発生しないものとは発散量が規制対象外のものを、ホルムアルデヒドの発散量は極めて少ないものとは発散量が第三種のものをい、原則として規制対象外のものを使用するものとするが、該当する材料等がない場合は、第三種のものを使用するものとする。
また、「ホルムアルデヒドの放散量」は、次のとおりとする。

ホルムアルデヒド の放散量	該当する建築材料
規制対象外	①J I S及びJ A SのF☆☆☆☆規格品 ②建築基準法施行令 20 条第7 項による国土交通大臣認定品 ③下記表示のあるJ A S規格品 a. 非ホルムアルデヒド系接着剤使用 b. 接着剤等不使用 c. 非ホルムアルデヒド系接着剤及びホルムアルデヒドを放散しない材料使用 d. ホルムアルデヒドを放散しない塗料等使用 e. 非ホルムアルデヒド系接着剤及びホルムアルデヒドを放散しない塗料使用 f. 非ホルムアルデヒド系接着剤及びホルムアルデヒドを放散しない塗料等使用
第 三 種	①J I S及びJ A SのF☆☆☆☆規格品 ②建築基準法施行令 第 20 条第 3 項による国土交通大臣認定品 ③旧 J I S の E 0 規格品 ④旧 J I S の F 0 0 規格品

23交通安全管理	請負者は、栃木県公安委員会が定める路線（平成21年9月30日 栃木県公安委員会告示第54号）の交通誘導を行う場合は、その現場ごとに交通誘導警備業務に係る一級検定合格警備員又は二級検定合格警備員を一人以上配置しなければならない。
23環境対策	<p>1. 騒音・振動</p> <p>受注者は、工事の施工にあたり建設機械を使用する場合は、「低騒音・低振動型建設機械の指定に関する規定（平成9年建設省告示第1536号）」に基づき指定された建設機械を使用するものとする。ただしこれにより難しい場合は監督職員と協議するものとする。</p> <p>2. 排出ガス対策</p> <p>受注者は、工事の施工にあたり「建設機械に関する技術指針」別表第3に掲げる建設機械を使用する場合は、「ガソリン対策型建設機械指定要領（平成3年10月8日付け建設省経発第246号）」に基づき指定された排出ガス対策型建設機械又は同等の建設機械を使用するものとする。ただしこれにより難しい場合は監督職員と協議するものとする。</p> <p>3. グリーン購入法</p> <p>受注者は、資材、強度、建設機械又は目的物の使用にあたっては、事業ごとの特性を踏まえ、必要とされる強度や耐久性、機能の確保、コスト等に留意しつつ、「国等による環境物品等の調達維持等に関する法律（平成12年法律第100号、グリーン購入法）」及び「栃木県グリーン調達推進方針」に定められた特定調達品目の使用を推進するものとする。</p>
23事故報告	受注者は、工事の施工中に事故が発生した場合には、直ちに監督職員に通報するとともに、監督職員が指示する様式（工事事故報告書）で指示する期日までに提出しなければならない。
23過積載防止	<p>ダンブルトラック等による過積載等の防止については、次のとおりとする。</p> <ol style="list-style-type: none"> 積載重量制限を超過して工事用資材を詰め込まず、また積み込ませないこと。 過積載を行っている資材納入業者から、資材を購入しないこと。 資材等の過積載を防止するため、建設発主生との及び資材等の購入にあたっては、下請事業者及び資材等納入業者の利益を不当に害することのないようにする。 さし柵装着者、物品吊钩装置の不正取付を防止するダンゾーカー及び不表示車等に土砂等を積み込まず、また積み込ませないこと。並びに工事現場に出入りすることのないようにすること。 過積載車両、さし柵装着車、不表示車等から土砂等の引き渡しを受ける等過積載を助長することのないようにすること。 取引関係のあるダンゾーカー事業者が過積載を行い、又はさし柵装着車、不表示車等を土砂等運搬に使用している場合は、早急に不正状態を解消する措置を講ずること。 「土砂等を運搬する大型自動車による交通事故の防止等に関する特別措置法」（以下法という。）の目的（第1条）及び第12条に規定する団体等の設立状況を踏まえ、同団体等への加入者の使用を促進すること。 下請契約の相手方又は資材納入業者を選定するにあたっては、交通安全に関する配慮に欠ける事又は業務に関しダンブルトラック等によって重特大な事故を発生させたもの等を排除すること。 1. ～8. のことにつき、下請契約における受注者を指導すること。
27不正経路使用の防止対策	<p>1. 本工事は、地方税法（昭和25年法律第222号）及び特定特殊自動車排出ガスの規制等に関する法律（平成17年5月25日法律第51号）を遵守すること。</p> <p>2. 本工事で使用し又は使用される経路使用の車両（試験材等の搬入車両を含む）並びに建設機械等の燃料には規格（JIS）に合った軽油を使用すること。</p> <p>また、県が使用燃料の抜き取り調査を行う場合には、現場代理人がこれに立ち会うなど協力を行うこと。</p>
28暴力団員等による介入を受けた場合の措置	<p>(1) 栃木県が発注する建設工事（以下「発注工事」という。）において、暴力団員等による不当要求又は工事妨害（以下「不当介入」という。）を受けた場合は、断固としてこれを拒否するとともに、不当介入があった時点で速やかに警察に通報を行い、捜査上必要な協力を行うこと。</p> <p>(2) (1)により警察に通報を行い、捜査上必要な協力を行った場合には、速やかにその内容を記載した書面により発注者に報告すること。</p> <p>(3) 発注工事において、暴力団員等により不当介入を受けたことにより工程に遅れが生じるなどの被害が生じた場合には、発注者と協議を行うこと。</p>
29住宅瑕疵担保履行法への対応	<p>本工事は「特定住宅瑕疵担保責任の履行の確保に関する法律」（平成19年法律第66号）の〇 対象工事である</p>
30工事の一時中止	<p>工事の一時中止に係る計画書の作成</p> <p>(1) 契約書第21条の規定により工事の一時中止の通知を受けた場合は、中止期間中における工事現場の管理に関する計画（以下「基本計画書」という。）を発注者に提出し、承認を受けるものとする。</p> <p>なお、基本計画書には、中止時点における工事の出来型、職員の体制、労務者数、搬入材料及び建設機械器具等の確認に関すること、中止に伴う工事現場の体制の縮小と再開に関すること及び工事現場の維持・管理に関する基本的事項を明かにすること。</p> <p>(2) 工事の施工を一時中止する場合は、工事の続行に備え工事現場を保全すること。</p>
31現場代理人の専任関係	<p>足利市が発注する工事で、次の要件を満たす場合は、現場代理人の兼任を認めることとする。</p> <p>兼任を認める工事の件数は2件までとし、いずれも積算代金額が2,500万円未満であること。</p> <p>○兼任可</p> <p>●兼任不可</p> <p>（ただし、当初積算代金額が2,500万円未満となつたときは、兼任を可とする。）</p> <p>（当初積算代金額が2,500万円未満であつて、一兼任を不可とする。）</p>
32消防署への手続きについて	足利市火災予防条例（火を使用する設備等の設置の届出）に該当する設備を設置する場合は、同条例に基づく届出を行うこと。（給湯器、GHP等）
33仮設工事 足場その他	<p>工事で設置する足場については、「公共住宅建設工事共通仕様書（平成25年度版）」の総則編「3. 1 足場、その他の2の規定されている「手すり先行工法等に関するガイドライン」（厚労省発「平成24年4月」の「働きやすい安心感のある足場に関する基準」）に適合する手すり、中さし及び縦木の機能をもつ足場とし、足場の組立て、解体又は変更の作業は、同ガイドラインの「手すり先行工法等による足場の組立て等に関する基準」の2の（2）手すり据置き方式又は「3）手すり先行専用足場方式により行うこと。</p>

--	--	--

工事名称	堀込北市営住宅排水管改修工事	
図面名称／縮尺	特記仕様書（その1）／No Scale	図面番号
設計年月日	平成27年 5月	M
設 計 者	足利市役所 都市建設部 建築住宅課	8枚の内

○衛生器具設備工事	器具及び材料 器具の取付け及び接続	衛生器具の区分、種類及び組み合わせは次による (○ 設計図の衛生器具表による) (2.2.1) シーリング材の材種及び形状は次による 材質 (○) (2.3.1) 形状 (○ 洗濯機パン)
●給水設備工事	適用範囲 管 類 継 手 類 一 般 用 弁 及 び 栓 計器その他 給水システム 制御盤及び操作盤 水 槽 建物の引込み部 埋 設 深 さ 管 の 接 合 機器の据付け 試験、消毒	さや管ヘッダー配管システムは次による (3.1.1) ○ 床下配管方式 ○ ポリブデン管 ○ 架橋ポリエチレン管 ○ 13mm以下の樹脂管すべてに消音テープを巻く 給水設備に使用する管類の種類は次による (○ 設計図の凡例による) ●設計図による (3.2.1) (1) ベローズ形フレキシブルジョイントの全長は次による ○ (イ) 呼び径 25 以下は、300 mm とする。 ○ (ロ) 呼び径 32 以上 50 以下は、500 mm とする。 ○ (ハ) 呼び径 65 以上 150 以下は、750 mm とする。 ○ (ニ) 呼び径 200 以上は、1000mm とする。 (2) 合成ゴム製フレキシブルジョイントの全長は次による ○ (イ) 呼び径 40 以下は、300mm とする。 ○ (ロ) 呼び径 50 以上 80 以下は、500mm とする。 ○ (ハ) 呼び径 1000 以上は、700mm とする。 ポンプに付属する仕切弁は次による ○ (3.2.3) 電極の仕様は次による ○ (3.2.11) 1 (1) 揚水ポンプ (イ) 共通ヘッドは (○) (2) 電動機 (イ) 3. 2. 6 表中 (○ 全閉防爆形を使用) (ロ) 3. 2. 7 表 (注) 3 インバータ制御方式 (○) 2 加圧式給水システム (1) システムの区分の適用は ○ 設計図の機器表による。 ○ (4) ポンプの吐き出し管に試運転調整用のバイパス管は (○ 必要) (1) ～ (5) の適用 (4) 表示灯等の設置は (○ 要) (5) 接点及び端子の設置 (○ 要) 可変速電動機用インバータによる運転制御を行う場合の (1) 、 (2) の適用 ○ ((1) を適用) ○ ((2) を適用) (2) 材質、形式、形状、本体の構造は (○ 設計図による) (3) 設計用水平震度は1.0とする 施工法は機械設備工事標準図の施工 の4 (○ (a) による ○ (c) による) 衝撃防護措置は (○ 設計図による ○) 山砂で埋め戻す場合 (○ 設計図による ○) 埋設深さは (○ 600) mm (3.3.2) ステンレス銅管 (1) 接合方法は ○溶接接合 ○フランジ接合 ○メカニカル接合 (○フレアー式接合 ○差し込み接合 ○プレス接合) ○ハウジング形継手 一般事項: (4) 設計用水平震度は Gとする。 (1) 揚水ポンプの基礎は ○設計図による ○ (2) 振動絶縁効率 ○ ポンプ機器類の騒音測定場所は ○ 最短隣地境界線 ○ (3.3.7)
●排水・通気設備工事	管 類 排水器具 樹 及 び 差 汚水及び汚物用 水中モータポンプ	屋外排水管 ● 硬質塩化ビニル管 (VP管又はRF-VP管) 口径 125 mm以下 ○ 硬質塩化ビニル管 (VU管又はREP-VU管) 口径 150 mm以上 (4.2.1) 洗濯機用防水パンは ○ 設計図による (4.2.4) 樹及び差は ○ 設計図による (4.2.5) 汚物用の場合の電動機の極数は ○6極 ○4極 ○極数は問わない (2) (イ) 水中ケーブルの長さは ○ 6m ○ 10m ○ (4.2.6)

○給湯設備工事	適用範囲 浴 槽 ガス給湯器ユニット	さや管ヘッダー配管システムは次による (5.1.1) ○ 床下配管方式 ○ ポリブデン管 ○ 13mm以下の樹脂管すべてに消音テープを巻く 浴槽 ○ (1) ガス給湯器ユニットは ○給湯専用型 ○瞬間式 ○瞬間貯湯式 ○貯湯式 ○追炊付給湯型 ○給湯 ○瞬間式 ○潜熱回収型 ○直接加熱式 ○瞬間貯湯式 ○高温水供給式 ○自然循環 ○強制循環 ○Ⅰ型 ○Ⅱ型 (2) 設置場所 ○ バイブシャフト ○ ペランダ (3) 制御方式 ○ 本体サーモによる (5.2.8)
●ガス設備工事	種 別 調理用ガス機 ガス漏れ警報器 配管工法 ガス漏れ警報器の取付け 充填容器 供給業者	● 都市ガス (13A) ○ 液化石油ガス ○ 簡易ガス事業 (7.1.1) 調理用ガス機器は (○) 区分は (○ 組込型 ○ 据置型 ○) (7.2.5) (2) ガスの種別及び種類、区分 種別は空気より (○ 重い ○ 軽い) (7.2.6) 地中埋設種の取付け位置は (○ 設計図による ○) (7.2.7) 集中監視形受信機の取付け (○ 設計図による ○ 電気工事) (7.2.12) 銅製集合装置及び同支持方法等は ○ 設計図による ○機種設備工事標準図 施工68の (○ (a) ○ (b)) による (7.3.3) ○
○浄化槽設備工事	施工範囲 送風機 制御盤 消泡装置 消毒装置 汚水流入管 配 管 備 品 施 工 本 体 構 造 等	送風機室は (○ 本工事 ○) 防護さくは (○ 本工事 ○) コンクリート躯体工事は (○ 本工事 ○) (1) 遠心送風機の基礎は (○ 本工事 ○) (9.2.5) (2) 防振基礎の防振材及び振動絶縁効率は (○) 漏電、過負荷及び漏水警報等の一括故障表示用無電圧接点及び端子は (○ 要 ○ 不要) (9.2.7) 消泡装置のノズル式又は消泡剤式の適用 (○ ノズル式 ○ 消泡剤式) (9.2.12) 消毒装置は (○) とする (9.2.15) 汚水流入管は (○) とする (9.2.30) (1) 管材は次による (9.2.31) 汚水管 (○) 糞泥管 (○) 消泡管 (○) 送気管 (○) 送気管 (樹外) (○) 散気管 (○) 薬液管 (○) 備品として次のものを設置する (9.2.33) (1) 流 入 水 (○) (2) 運送汚泥 (○) (3) 余剰汚泥 (○) (4) 空 気 (○) (5) 塩 素 (○) (6) 放 流 (○) (3) 土工事 土留め工事は (○ 設計図による ○) (9.2.35) ユニット形し尿浄化槽の機材及び施工 基礎等の厚さは (○ 設計図による ○) (9.3.1)


○換気設備工事	換気扇類及び付属部品 ダクト	1. 換気口、換気扇、ダクト用ファンは (○ 設計図による) (11.2.1) 2. 区分 (用途) 、形状等は (○ 設計図による) 管材は (○ 設計図による) (11.2.2)
○共通工事	塗 装 基 準 エポキシ樹脂コーティング及びライニング	塗装基準は (○) とする (12.1.5) 完成機器の塗装は (○) とする 2. 乾燥方法は (○) とする (12.2.4)

別表ー1 他工事との取り合い ●印を適用する (●印を消す場合は×印とする)				
工 事 内 容	建築工事	電気設備工事	機械設備工事	工事
1 仮設電力の引き込み (分電盤、キュービクルまで)	●	○	○	○
2 仮設電力の引き込み (上記以降)	●	●	●	○
3 仮設電力の電気使用料	●	●	●	○
4 本受電後の電気基本料	○	●	○	○
5 本受電後引き渡しまでの電気使用料	●	●	●	○
6 仮設水道の引き込み (計量器まで)	●	○	○	○
7 仮設水道の引き込み (上記以降)	●	●	●	○
8 仮設水道及び本設後引き渡しまでの使用料	●	●	●	○
9 壁・壁・床の開口、貫通等のスリーブ、仮枠	○	●	●	○
10全ての開口、貫通等の補強	●	○	○	○
11ユニットバス及びユニットバス用衛生器具	●	○	○	○
12ガス漏れ警報器	○	○	○	○
13量水器 (リモートメーター)	○	○	●	○
14量水器用遠方表示盤及び同用配管配線	○	●	○	○
15給湯器及びコントローラー本体	○	○	●	○
16給湯器の取付け枠加工 (ドア開口)	●	○	○	○
17給湯器とコントローラー間の配管	○	●	○	○
18流し台直付け水栓	○	○	●	○
19流し台 ガス台 レンジフード	●	○	○	○
20レンジフード用ダクト	●	○	○	○
21雨水縦管 雨水地中横引管 (第一樹まで)	●	○	○	○
22排水立て管の塗装	●	○	○	○
23給湯器とコントローラー間の配線	○	○	●	○
24				
25				
26				

工事名称	堀込 北市営住宅排水管改修工事		
図面名称/縮尺	特記仕様書（その２）/No Scale		図面番号
設計年月日	平成27年 5月		M 8枚の内2
設 計 者	足利市 都市建設部 建築住宅課		
発 注 者	足利市 都市建設部 建築住宅課		




案内図 N. S

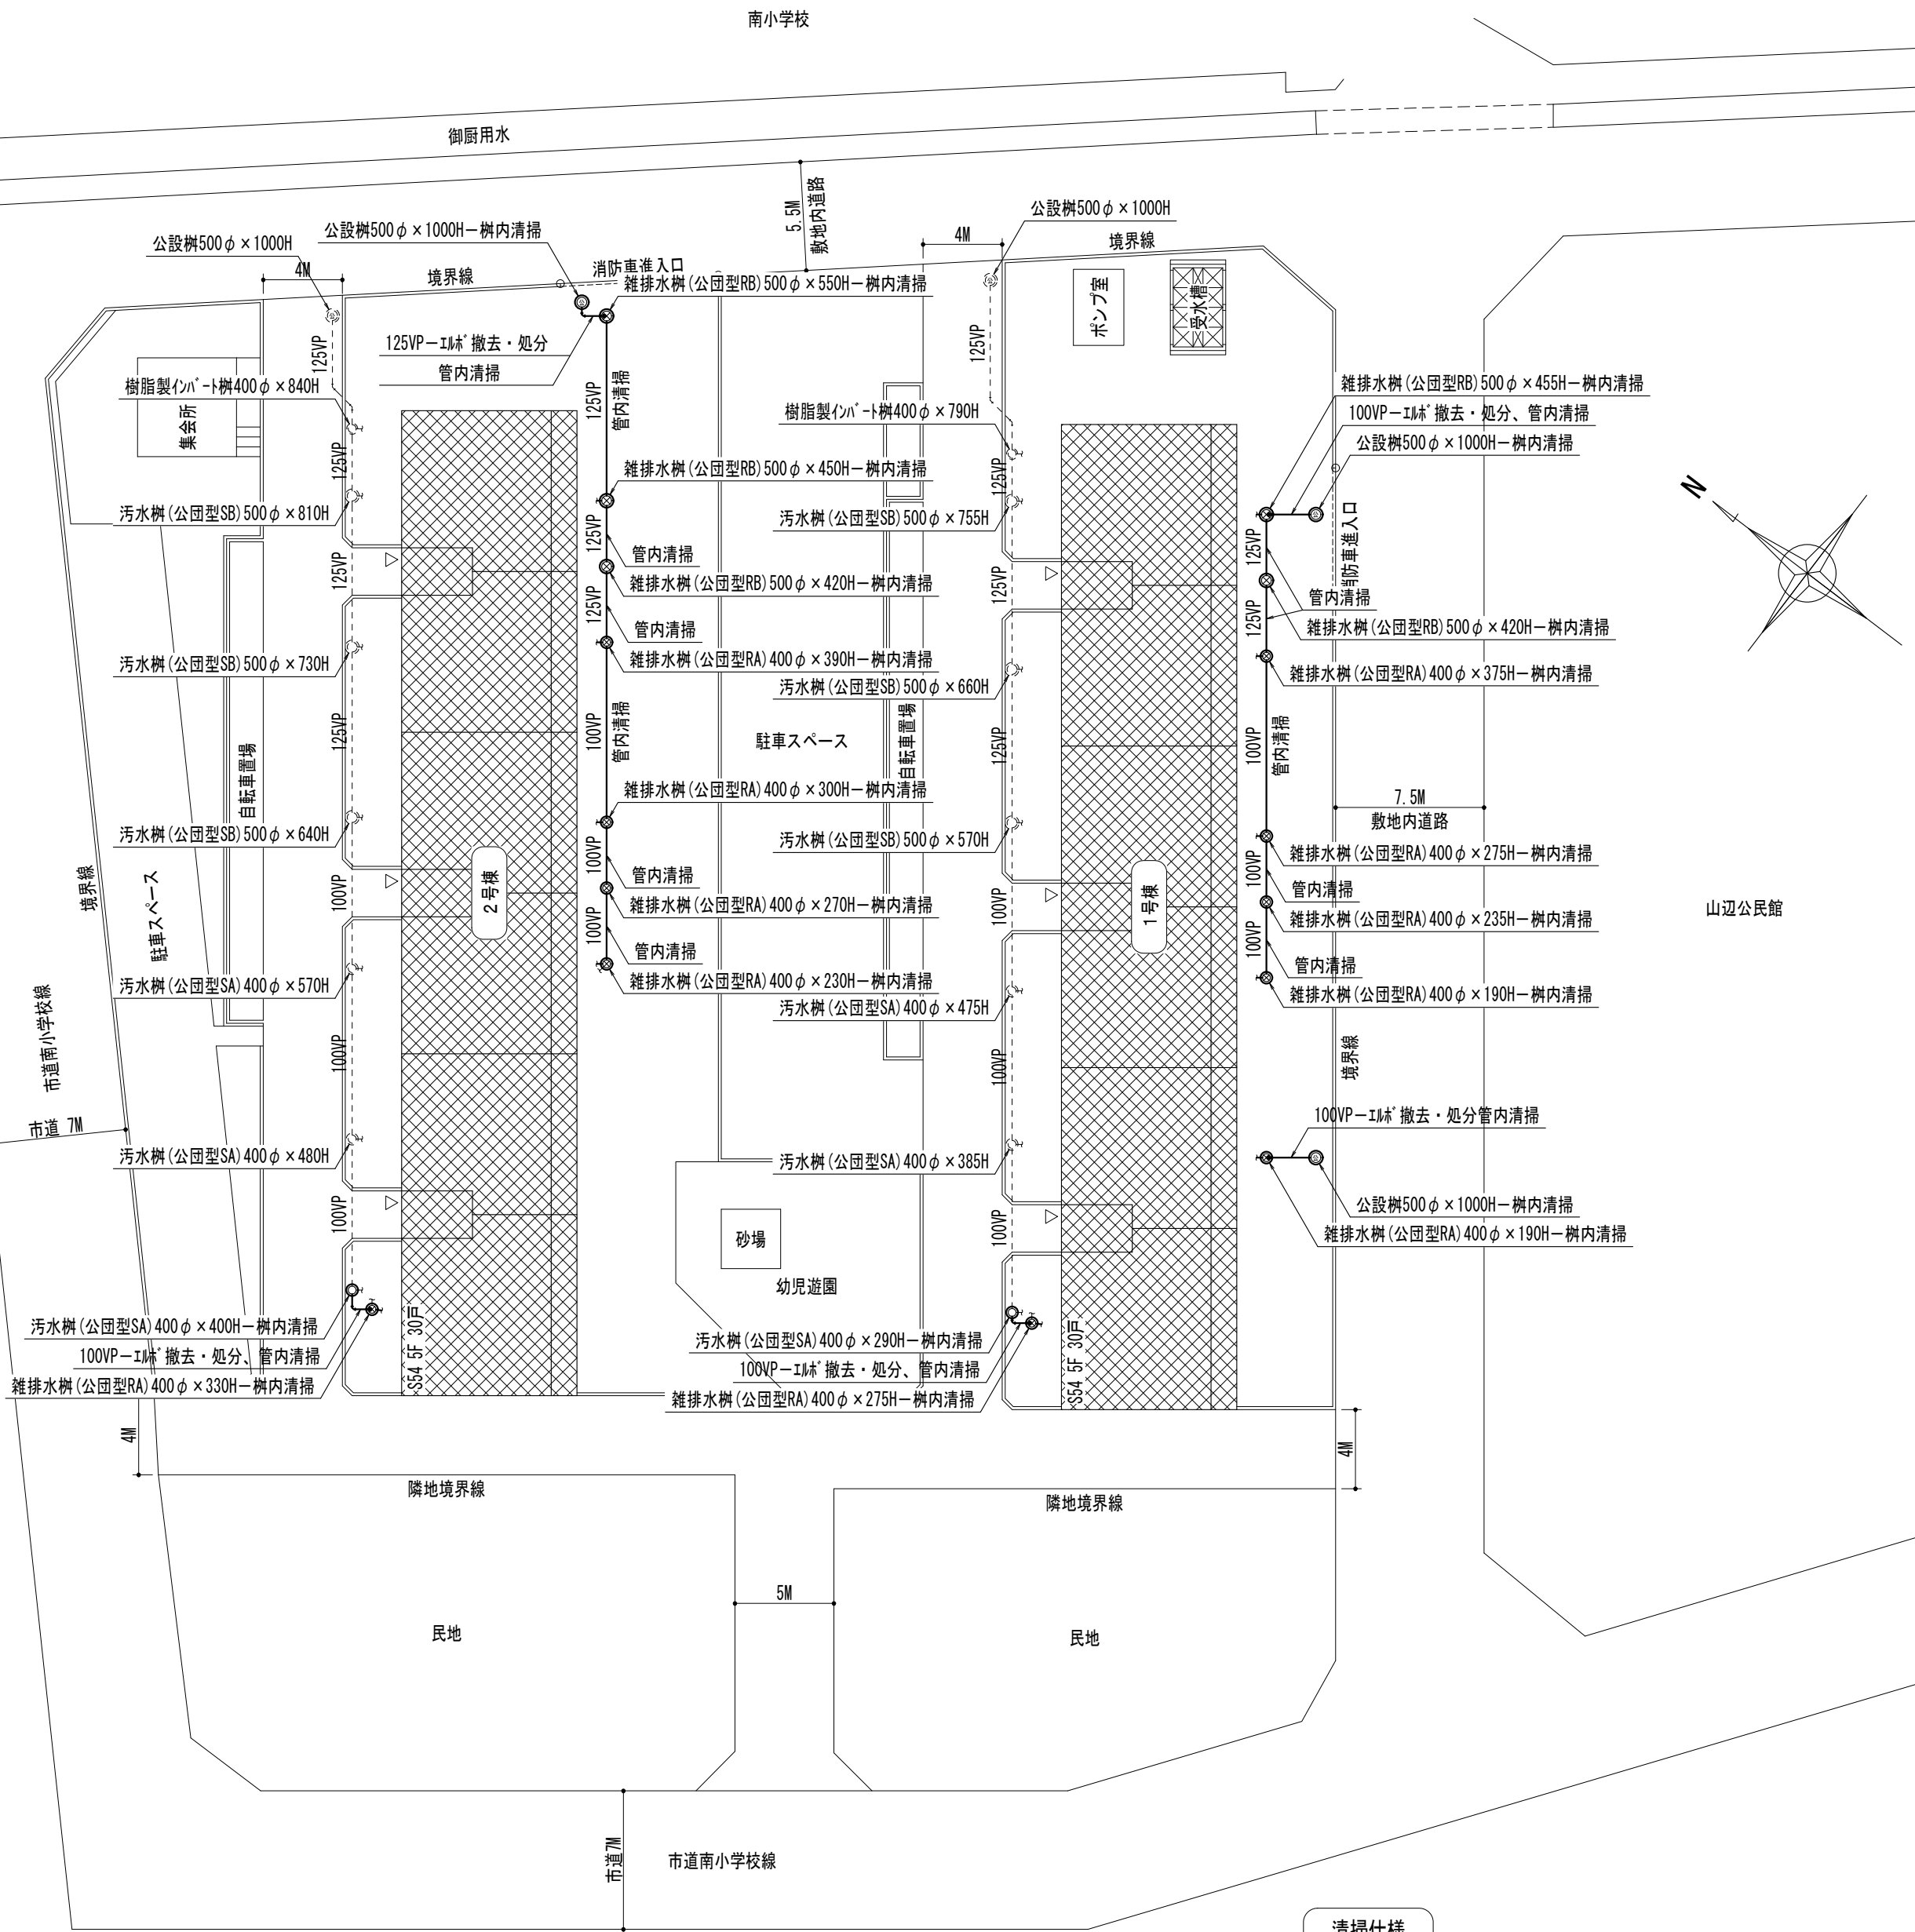


配置図 S = 1 / 3 0 0


清掃仕様

- ※ 図示部の汚水、雑排水管及び樹内の清掃及びグリス等の除去を本工事に含む
- ※ 汚水、雑排水管及び樹内の清掃はバキューム引き及び高圧洗浄程度とする
- ※ 雑排水樹内の清掃はグリス等除去の上清掃を行うこと
- ※ グリス等の廃棄物は構外搬出適法処分とする


 市民の声を大切に 足利市役所	都市建設部 建築住宅課 郵便番号 326-8601 栃木県足利市本城三丁目2145番地 E-mail kenchiku@city.ashikaga.tochigi.jp	代表 電話 0284-20-2222 直通電話 建築担当 0284-20-2196 設備担当 0284-20-2197 住宅担当 0284-20-2198	製 図	設 計	査 図	特記事項	工 事 名	堀込北市営住宅排水管改修工事	工事箇所	足利市 堀込町	M 8枚の内 3
							図 面 名	案内図・配置図	縮 尺	N. S, S = 1 / 3 0 0	平成 27. 5.


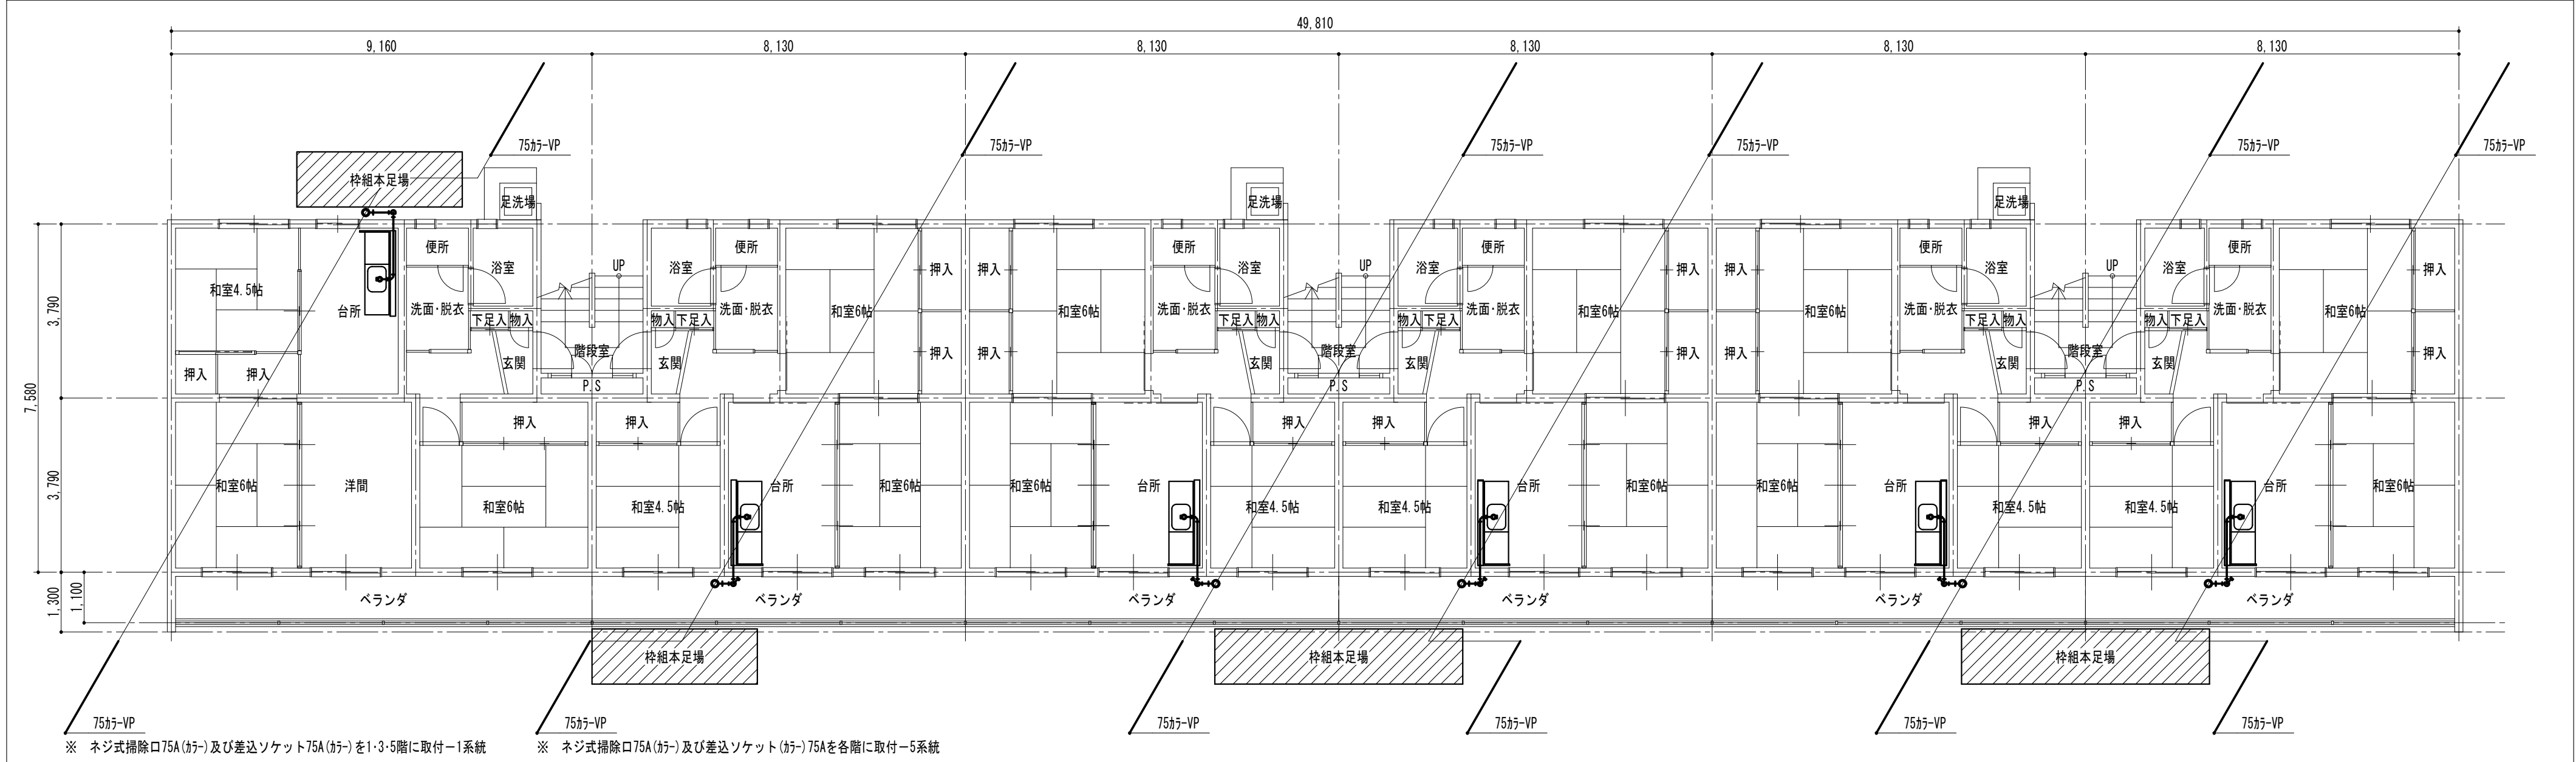



1 階平面図（１・２号棟共通） S=1／100

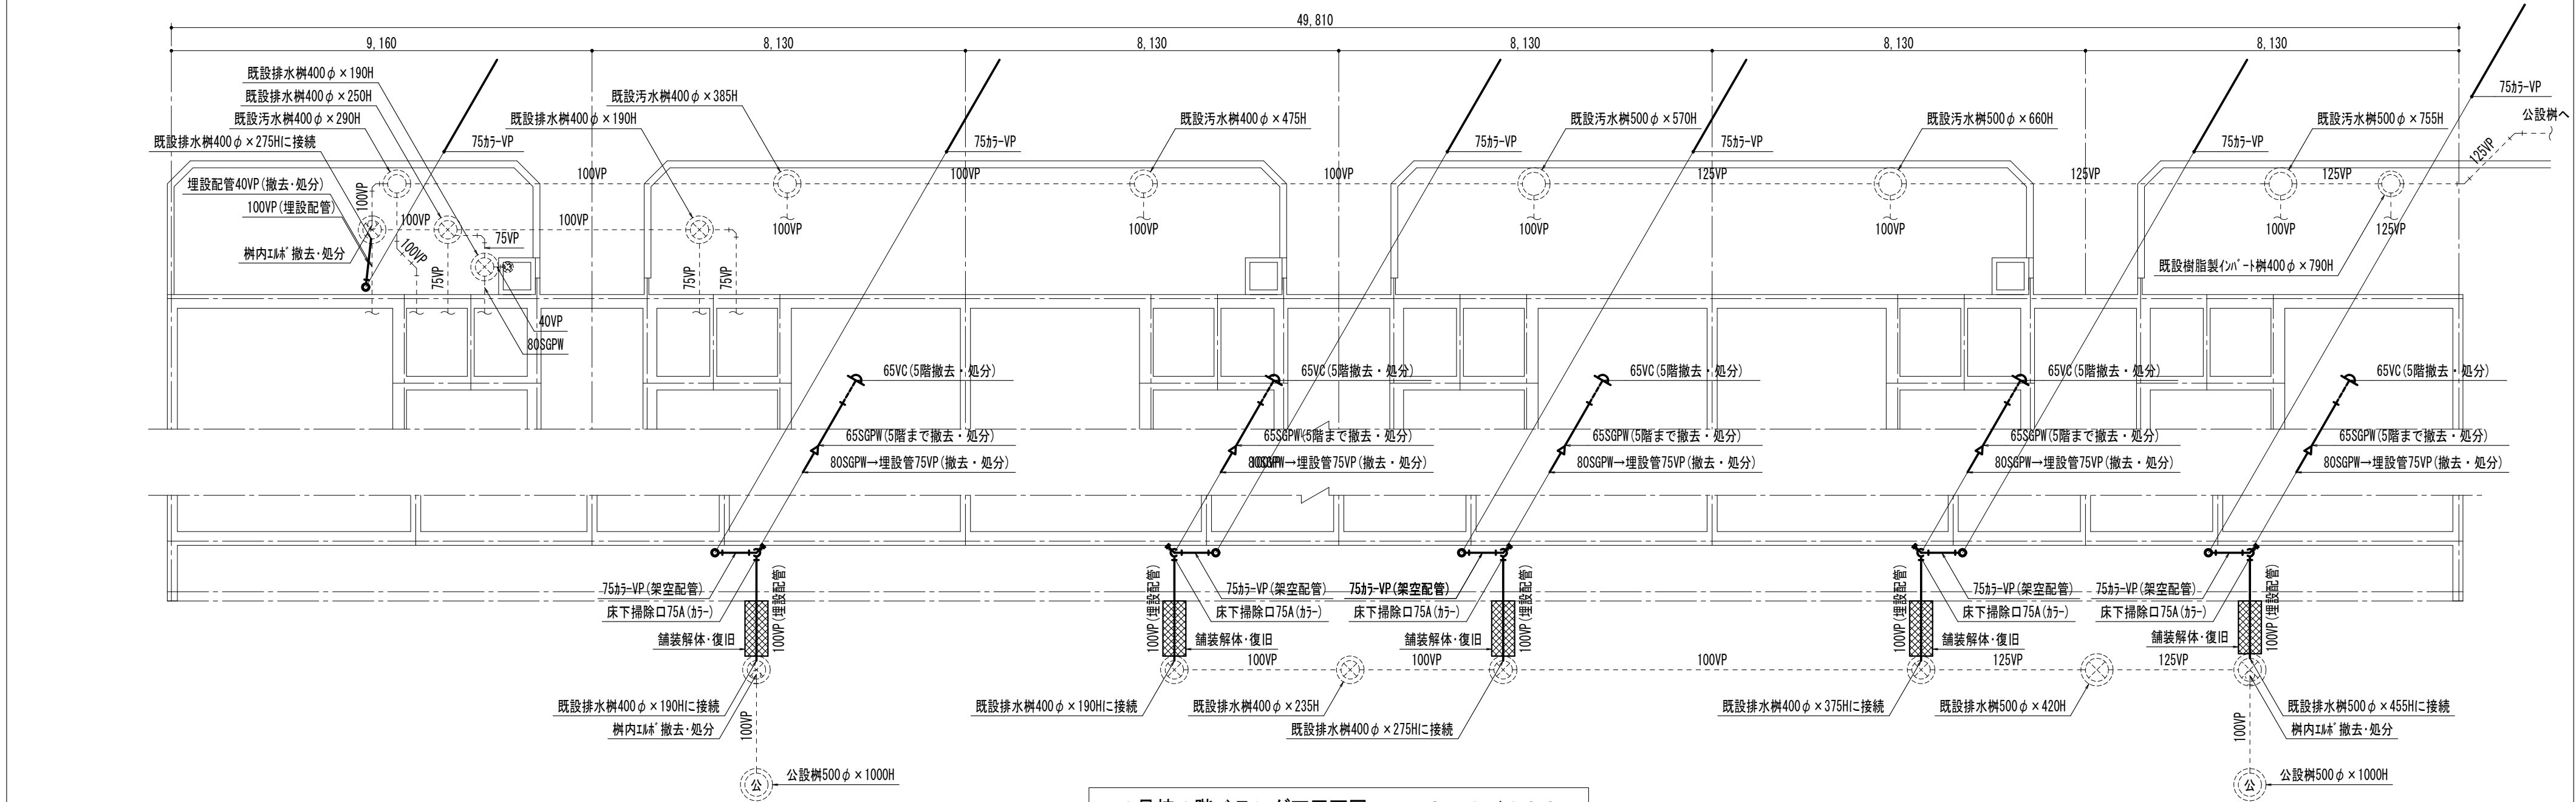


1号棟1階ベランダ下平面図 S=1／100

 市民の声を大切に 足利市役所	都市建設部 建築住宅課 郵便番号 326-8601 栃木県足利市本城三丁目2145番地 E-mail kenchiku@city.ashikaga.tochigi.jp	代表 電話 0284-20-2222 直通電話 建築担当 0284-20-2196 設備担当 0284-20-2197 住宅担当 0284-20-2198	製 図 設 計 査 図 特記事項	工 事 名	堀込北市営住宅排水管改修工事	工事箇所	足利市 堀込町	M 8枚の内4 平成 27・5・
				図 面 名	1階平面図（１・２号棟共通）・1号棟1階ベランダ下平面図	縮 尺	S=1／100	

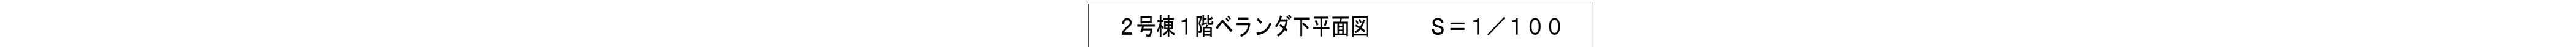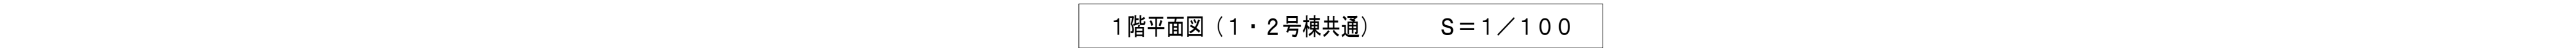

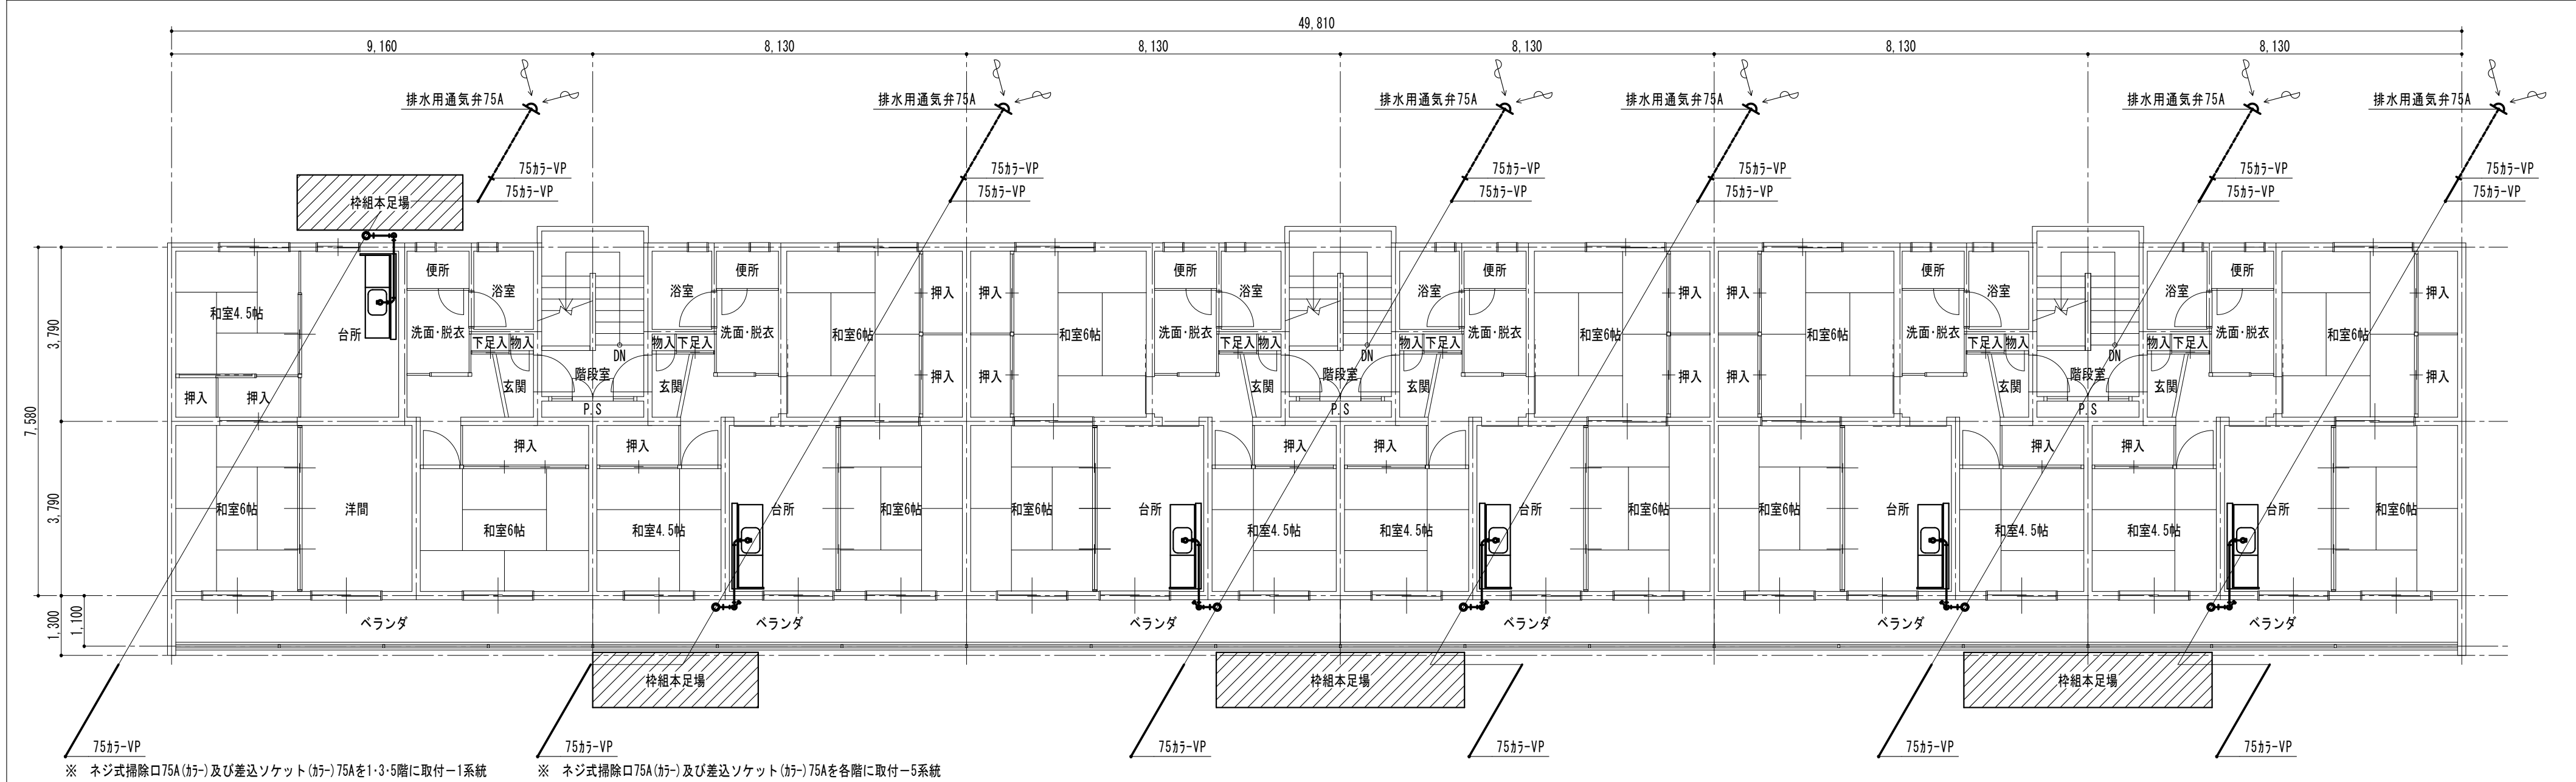

5階平面図（1・2号棟共通） S=1／100

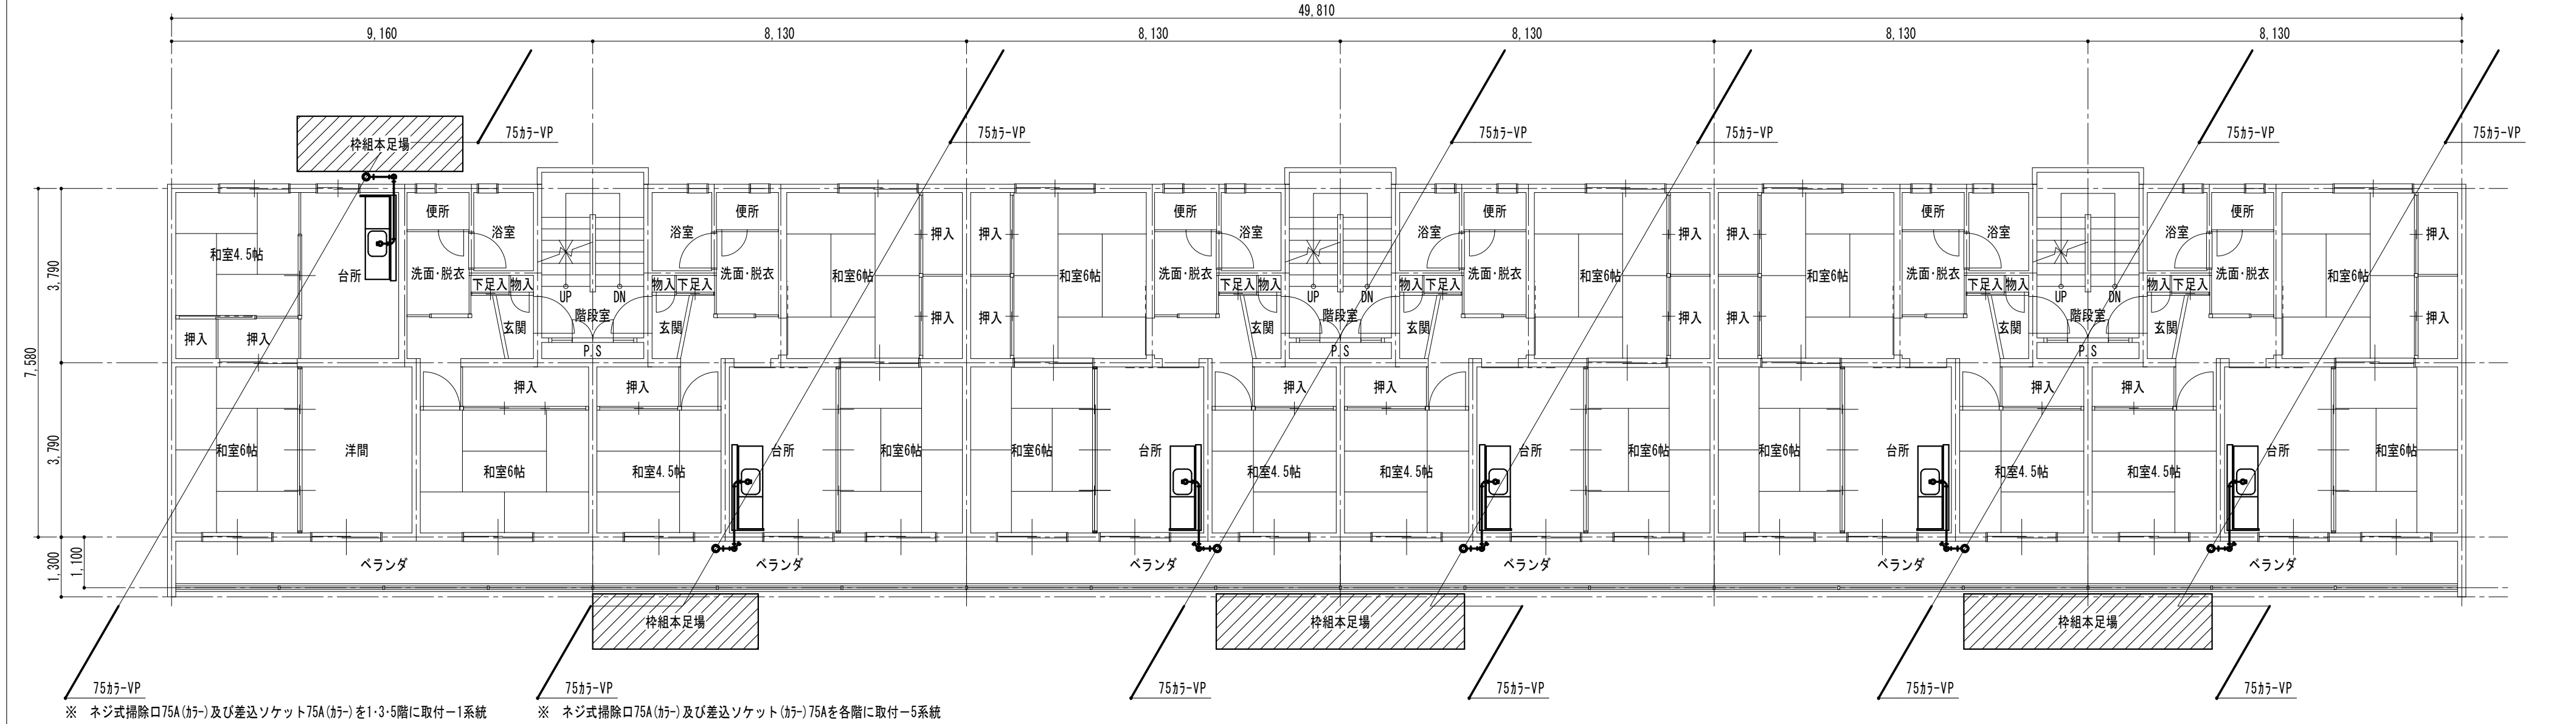

2～4階平面図（1・2号棟共通） S=1／100

流し台等更新工事

- ・流し台 木製キャビネット 1100L
- ・ガス台 700L バックガード付
- ・上記同寸法の既設品及び水切板の撤去、処分を含む

給水、ガス設備工事


- ・ライニング内配管材 給水：VB15及び被覆付架橋ポリエチレン管
ガス：PLV管及びフレキ管
- ・給水管保温工事はVB管部分のみとし10mmのファンタッチチューブを使用
- ・給水、ガス共ライニング内の既設管撤去、処分を含む
- ・各住戸共既設給湯器への給水管、ガス管接続工事は別途とする

新設ライニング工事

- ・大工手間、工場加工、巾木、金物、接着剤類共
- ・流し台、ガス台下の床材補修を含む




その他特記事項

- ・住戸内の作業は1日のみとする（AM9：00～PM5：00で完了すること）
- ・半日程度の住戸内事前調査は可能なものとする
- ・住戸内作業に伴う養生及び清掃後片付けを含む

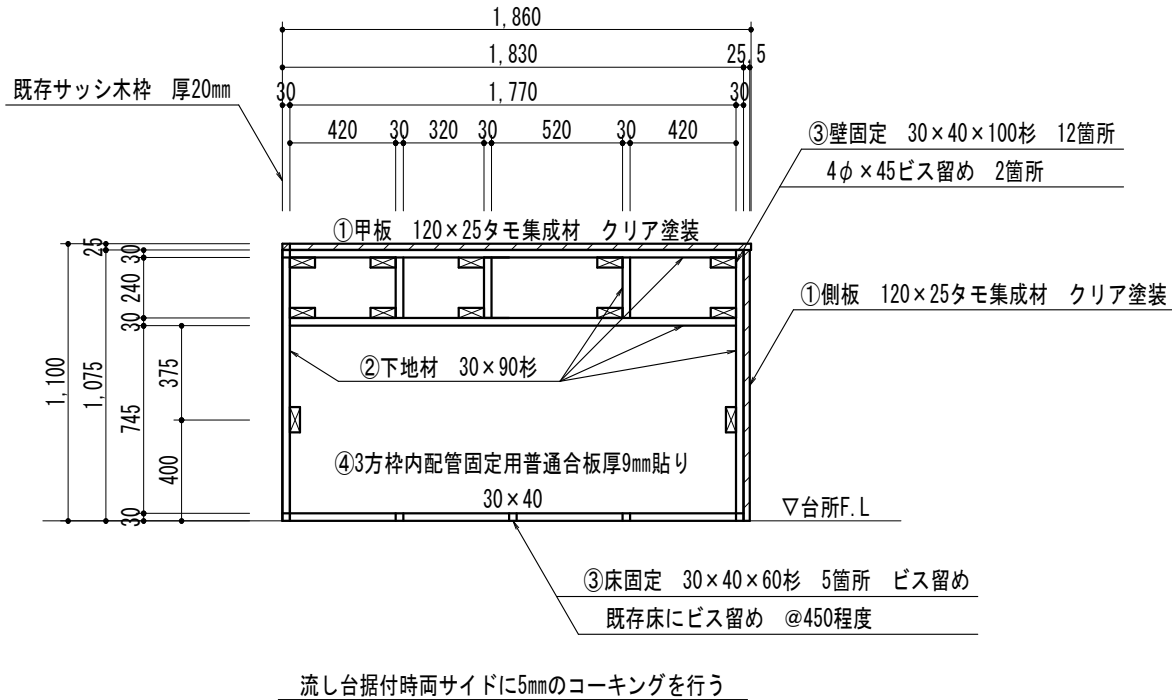

使用材料表		
NO	材 料 名	仕 様
①	タモ集成材	厚25mm クリア塗装
②	下地材	厚30mm 杉 1等
③	壁、床固定材	厚30mm 杉 1等
④	普通合板	厚9mm 1種防水タイプ F☆☆☆☆
⑤	普通合板	厚9mm 1種防水タイプ F☆☆☆☆
⑥	キッチンパネル	厚3mm F☆☆☆☆

※木材を固定するビスは原則として4φ×45とする

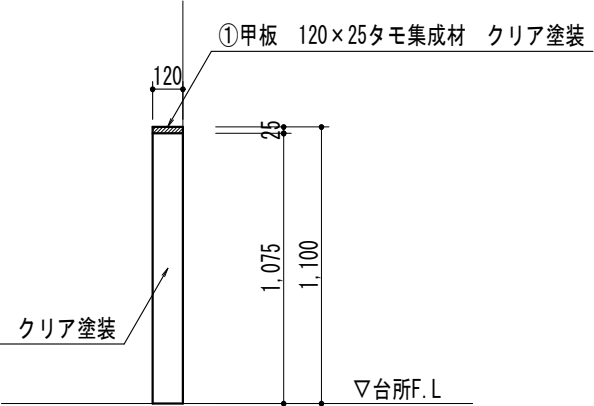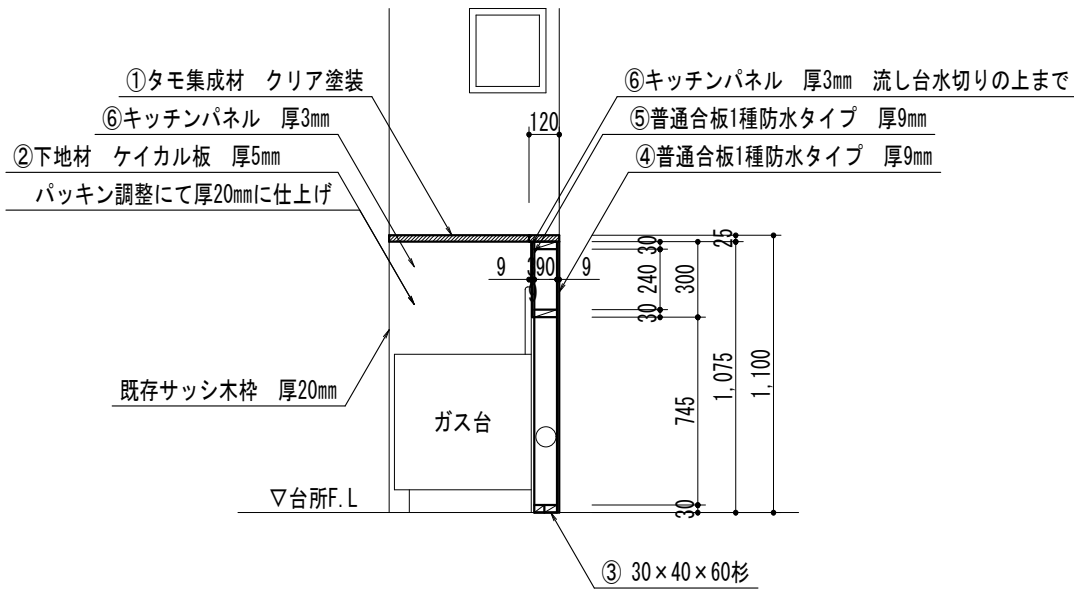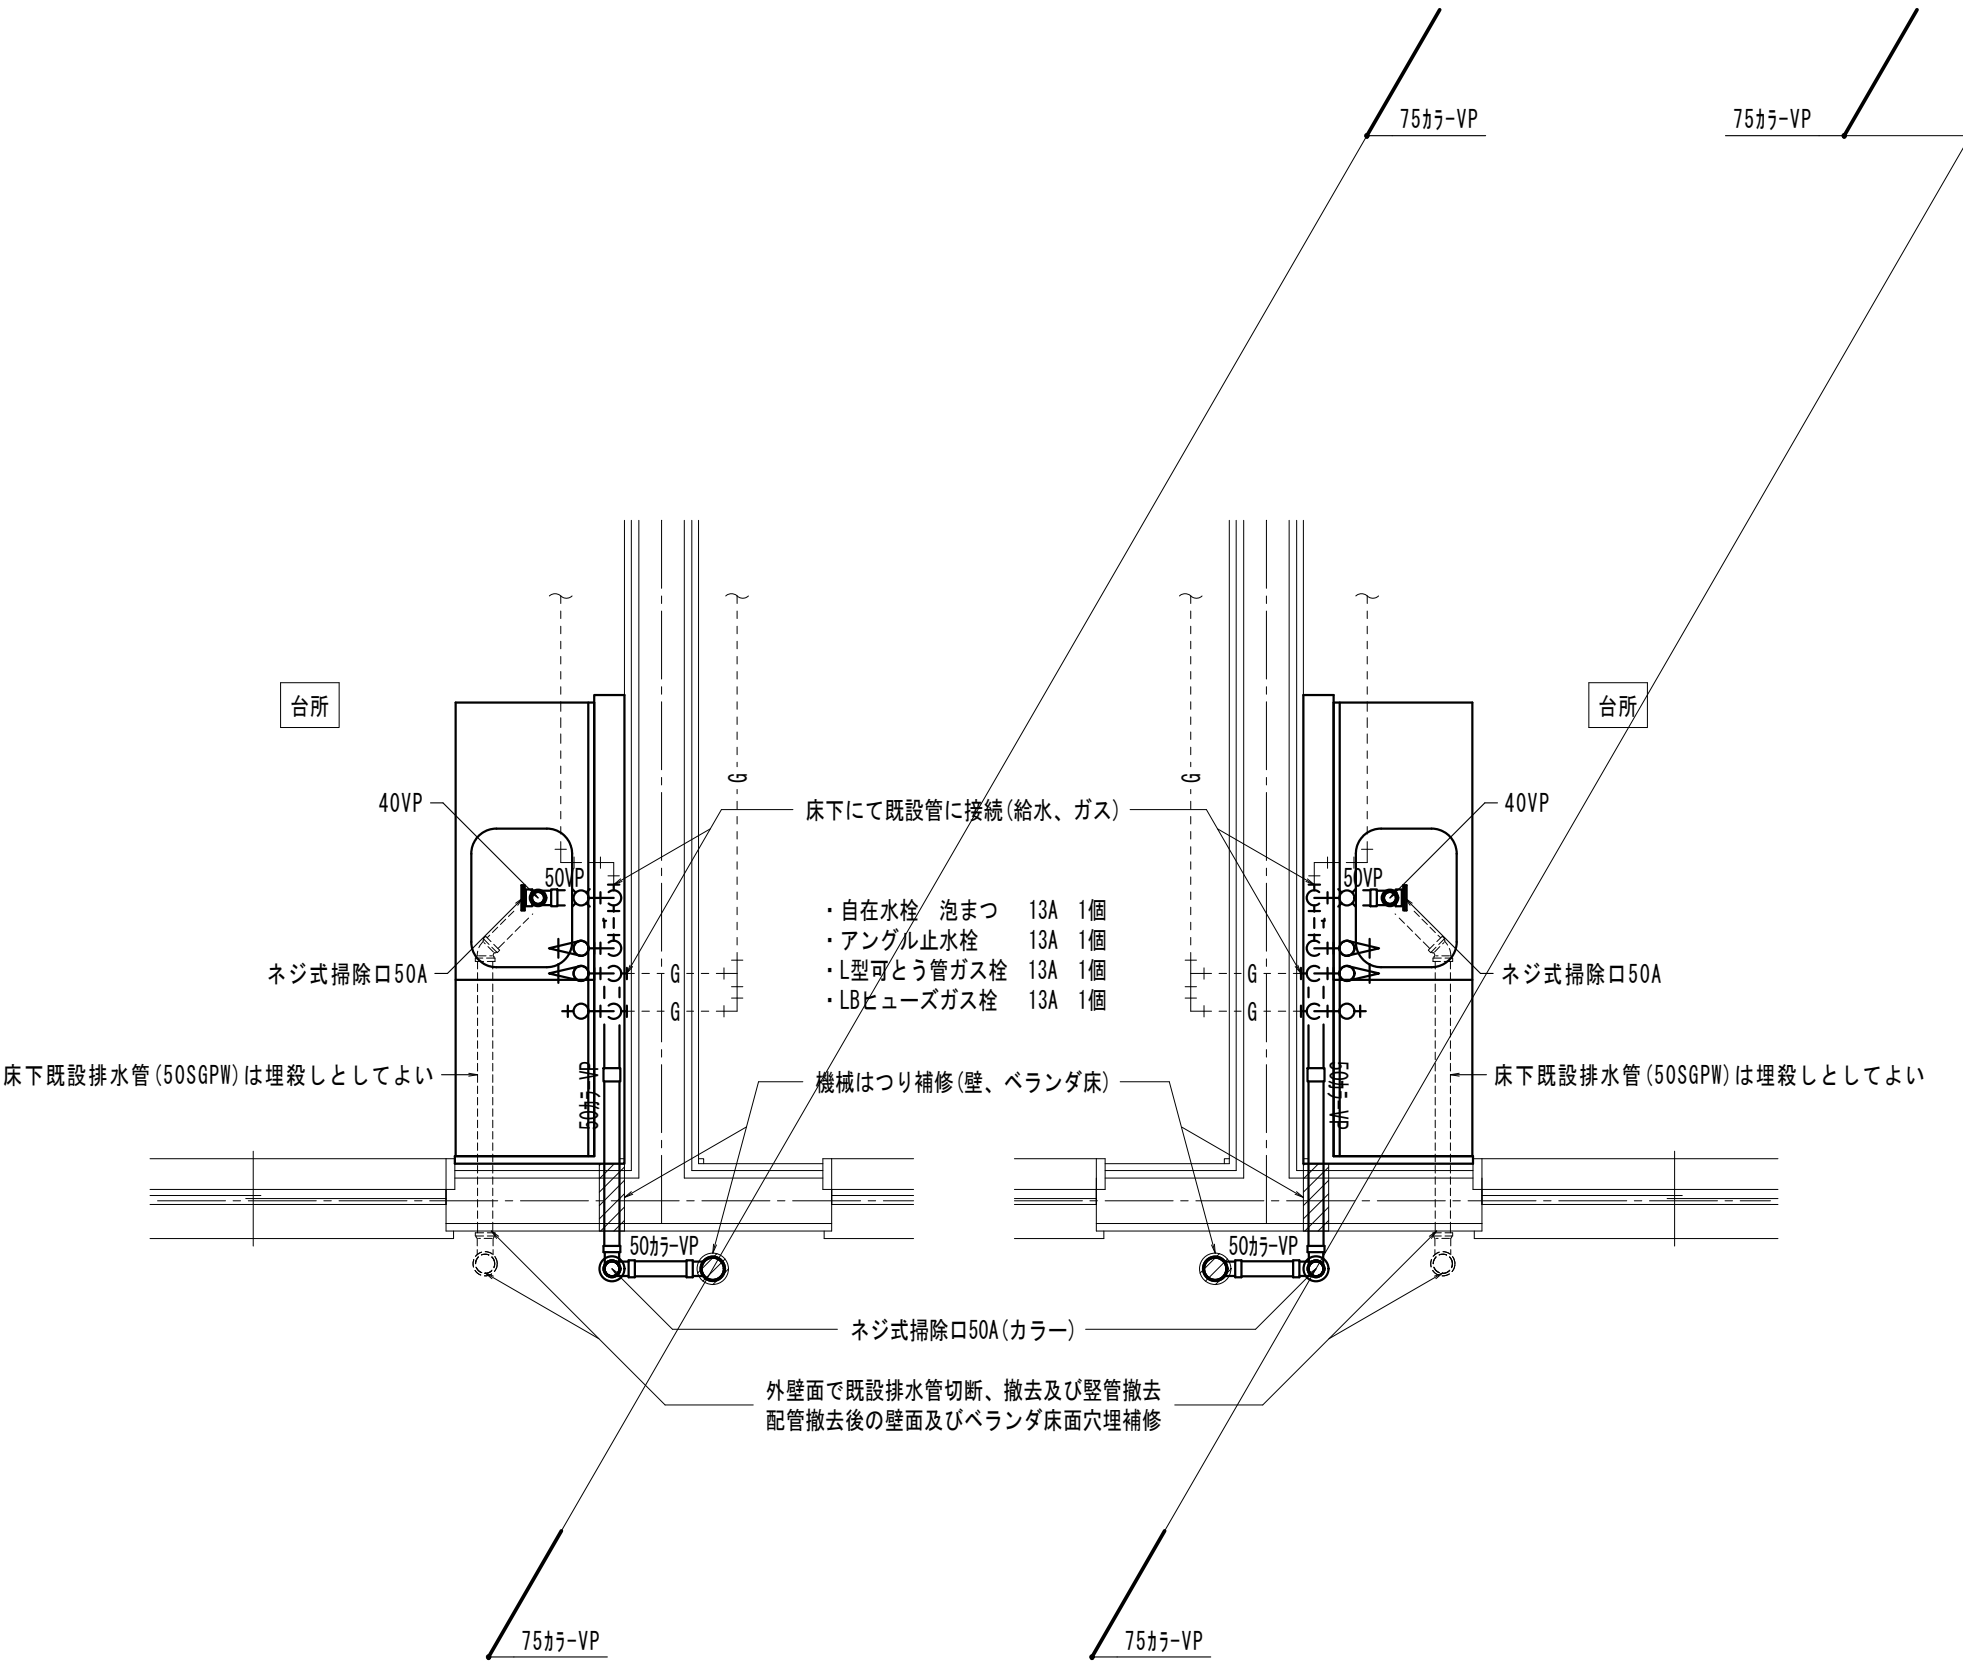

一般住戸内改修詳細図（1・2号棟共通）

S=1/30



市民の声を大切に

足利市役所

都市建設部 建築住宅課

郵便番号 326-8601 栃木県足利市本城三丁目2145番地
E-mail kenchiku@city.ashikaga.tochigi.jp

代表電話 0284-20-2222
直通電話 建築担当 0284-20-2196
設備担当 0284-20-2197
住宅担当 0284-20-2198

製図	設計	査図	特記事項

工事名	堀込北市営住宅排水管改修工事	工事箇所	足利市 堀込町	M	8枚の内7
図面名	一般住戸詳細図（1・2号棟共通）	縮尺	S=1/30	平成	27・5・

流し台等更新工事

- ・流し台 木製キャビネット 1100L
- ・ガス台 700L バックガード付
- ・上記同寸法の既設品及び水切板の撤去、処分を含む

給水、ガス設備工事



- ・ライニング内配管材 給水：VB15及び被覆付架橋ポリエチレン管
ガス：PLV管及びフレキ管
- ・給水管保温工事はVB管部分のみとし10mmのファンタッチチューブを使用
- ・給水、ガス共ライニング内の既設管撤去、処分を含む
- ・各住戸共既設給湯器への給水管、ガス管接続工事は別途とする

新設ライニング工事

- ・大工手間、工場加工、巾木、金物、接着剤類共
- ・流し台、ガス台下の床材補修を含む



その他特記事項

- ・住戸内の作業は1日のみとする（AM9：00～PM5：00で完了すること）
- ・半日程度の住戸内事前調査は可能なものとする
- ・住戸内作業に伴う養生及び清掃後片付けを含む

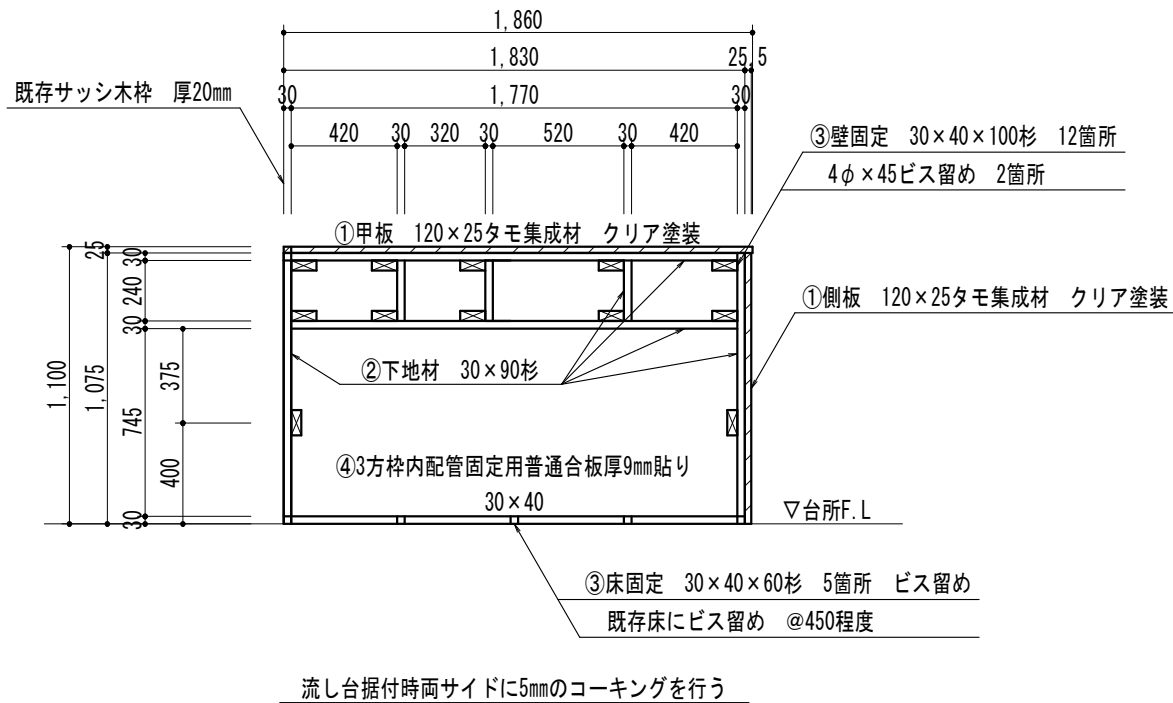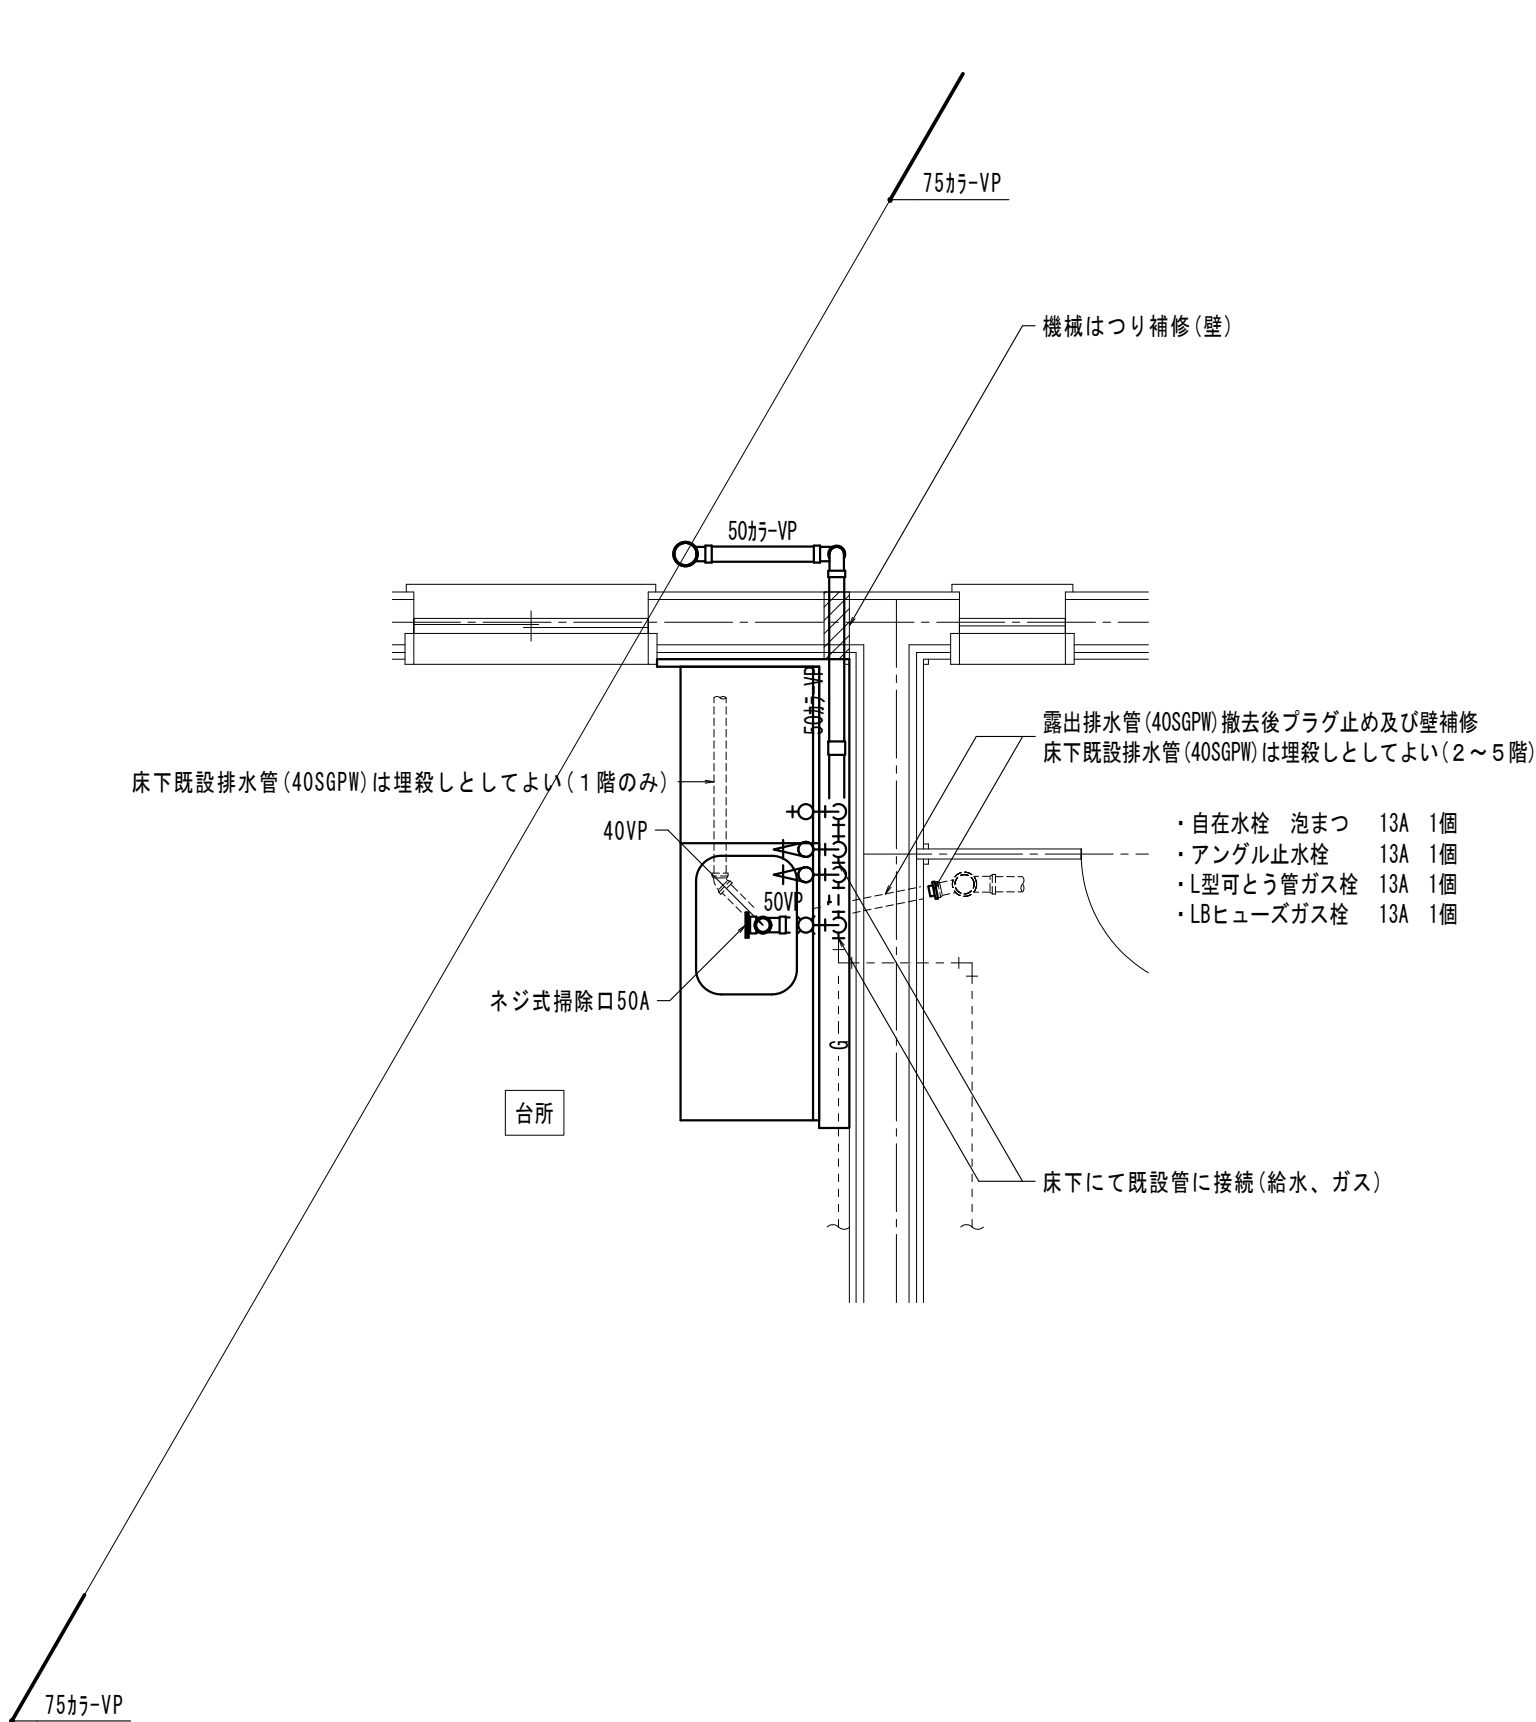

使用材料表		
NO	材 料 名	仕 様
①	タモ集成材	厚25mm クリア塗装
②	下地材	厚30mm 杉1等
③	壁、床固定材	厚30mm 杉1等
④	普通合板	厚9mm 1種防水タイプ F☆☆☆
⑤	普通合板	厚9mm 1種防水タイプ F☆☆☆
⑥	キッチンパネル	厚3mm F☆☆☆

※木材を固定するビスは原則として4φ×45とする

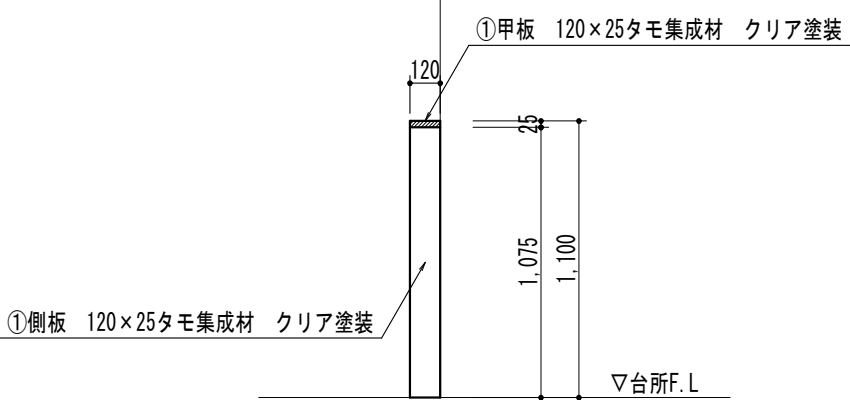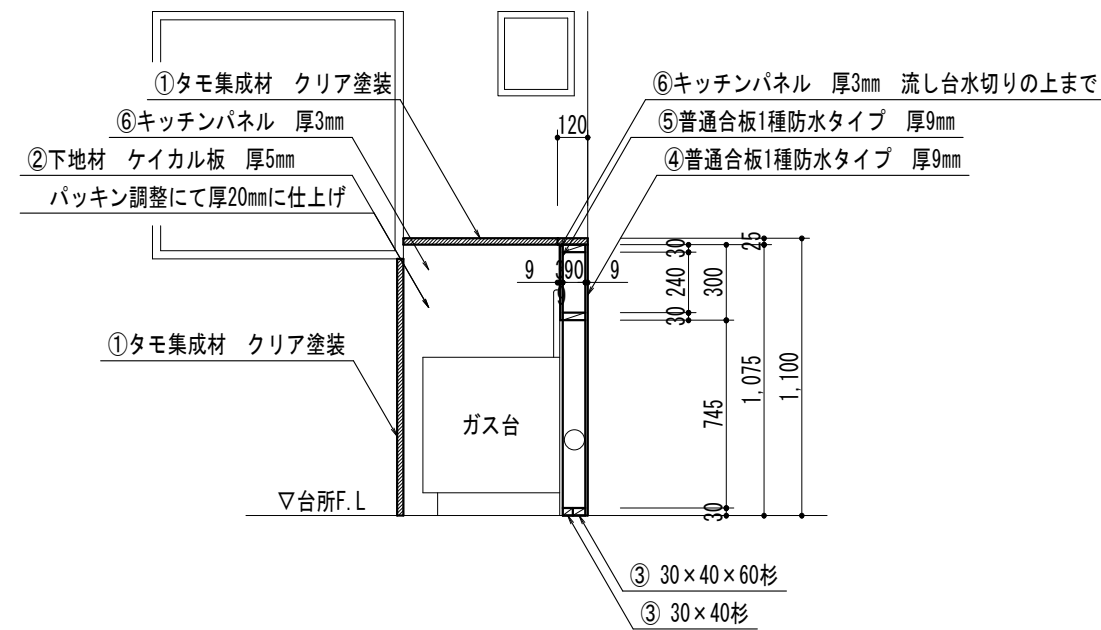

多家族向け住戸 ー 16・26・36・48・56号室

多家族向け住戸内改修詳細図（1・2号棟共通）

S=1/30



市民の声を大切に

足 利 市 役 所

都 市 建 設 部 建 築 住 宅 課

郵便番号 326-8601 栃木県足利市本城三丁目2145番地
E-mail kenchiku@city.ashikaga.tochigi.jp

代 表 電 話 0284-20-2222
直通電話 建築担当 0284-20-2196
設備担当 0284-20-2197
住宅担当 0284-20-2198

製 図 設 計 査 図

特記事項

工 事 名

図 面 名

堀込北市営住宅排水管改修工事

多家族向け住戸詳細図（1・2号棟共通）

工事箇所

縮 尺

足利市 堀込町

S=1/30

M
8枚の内8

平成
27・5・